


PIANTA PIANO TERRA

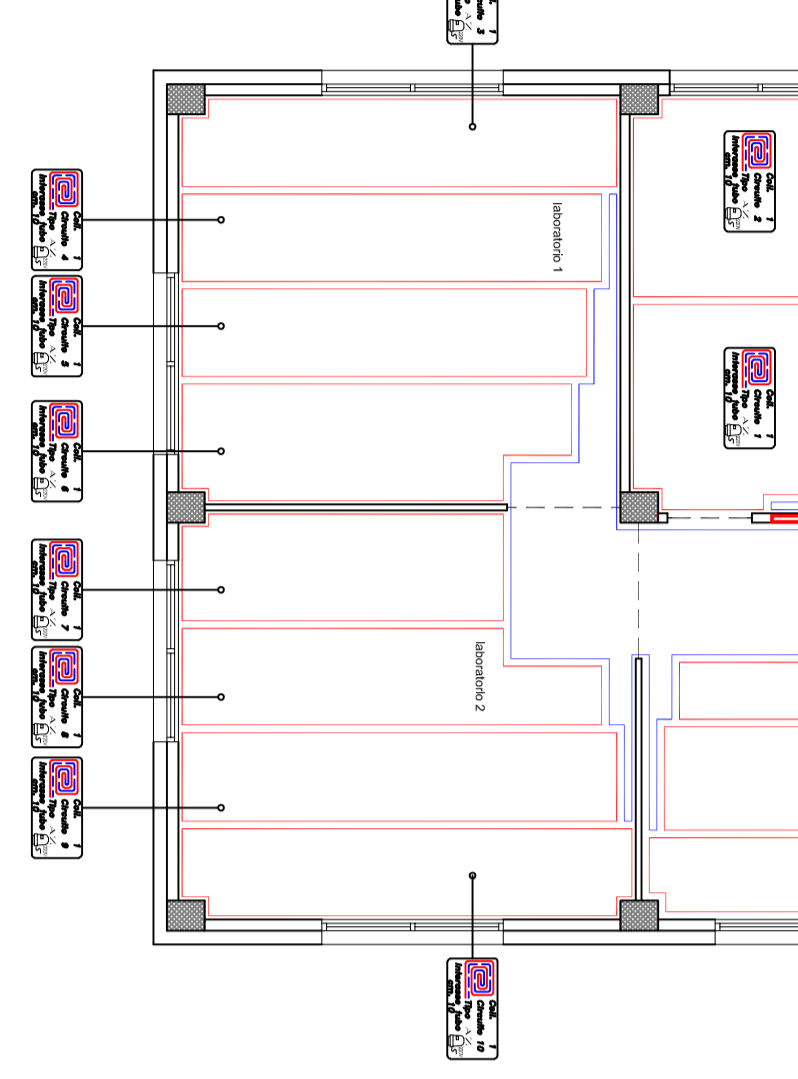

**NOTE PER L'INSTALLATORE IDRAULICO**


ESISTENTE PER IL RISCALDAMENTO A RADIATORI. LA SOLUZIONE PER IL RISCALDAMENTO A RADIATORI DEVE ESSERE DIMENSIONATA IN BASE ALLE CARATTERISTICHE DEI RADIATORI. LA DIMENSIONE DELLA CIRCUITAZIONE DEVE CONSENTIRE LA REALIZZAZIONE DELLA CIRCUITAZIONE CON UN RENDIMENTO SUFFICIENTEMENTE ALTO. LA DIMENSIONE DELLA CIRCUITAZIONE DEVE CONSENTIRE LA REALIZZAZIONE DELLA CIRCUITAZIONE CON UN RENDIMENTO SUFFICIENTEMENTE ALTO. LA DIMENSIONE DELLA CIRCUITAZIONE DEVE CONSENTIRE LA REALIZZAZIONE DELLA CIRCUITAZIONE CON UN RENDIMENTO SUFFICIENTEMENTE ALTO.

**PER L'INSTALLATORE TERMOIDRAULICO**


LA DIMENSIONE DELLA CIRCUITAZIONE DEVE CONSENTIRE LA REALIZZAZIONE DELLA CIRCUITAZIONE CON UN RENDIMENTO SUFFICIENTEMENTE ALTO. LA DIMENSIONE DELLA CIRCUITAZIONE DEVE CONSENTIRE LA REALIZZAZIONE DELLA CIRCUITAZIONE CON UN RENDIMENTO SUFFICIENTEMENTE ALTO. LA DIMENSIONE DELLA CIRCUITAZIONE DEVE CONSENTIRE LA REALIZZAZIONE DELLA CIRCUITAZIONE CON UN RENDIMENTO SUFFICIENTEMENTE ALTO.

**Dati generali distributori LOEX Home Three**

COLLETTORE 1	Portata 1170 l/h	Pressione massima 200 mbar
COLLETTORE 2	Portata 1080 l/h	Pressione massima 200 mbar
COLLETTORE 3	Portata 1030 l/h	Pressione massima 200 mbar
COLLETTORE 4	Portata 1280 l/h	Pressione massima 200 mbar

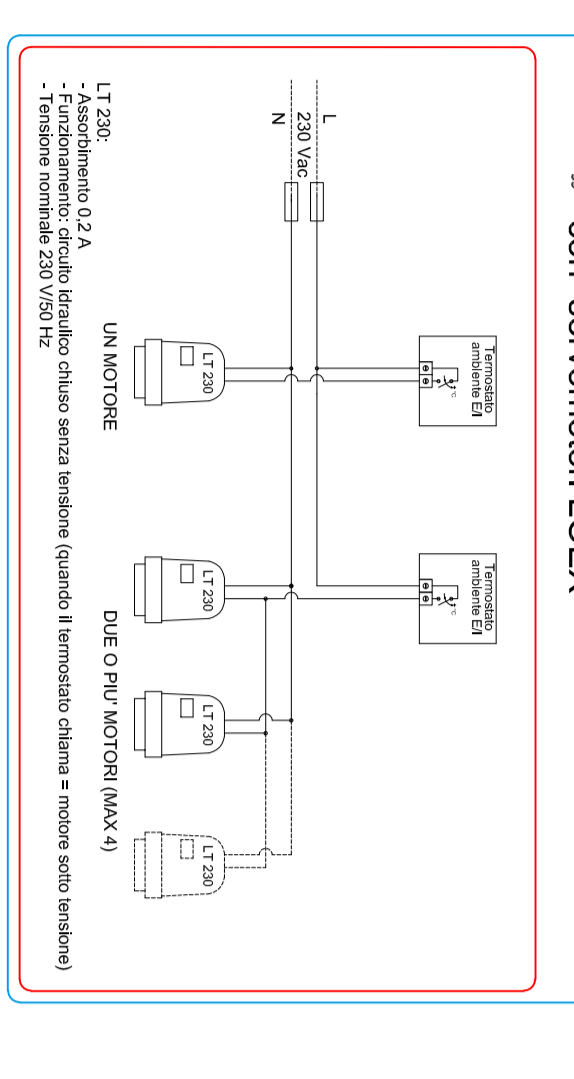


Schema tipo collegamenti termostati non LOEX con servomotori LOEX

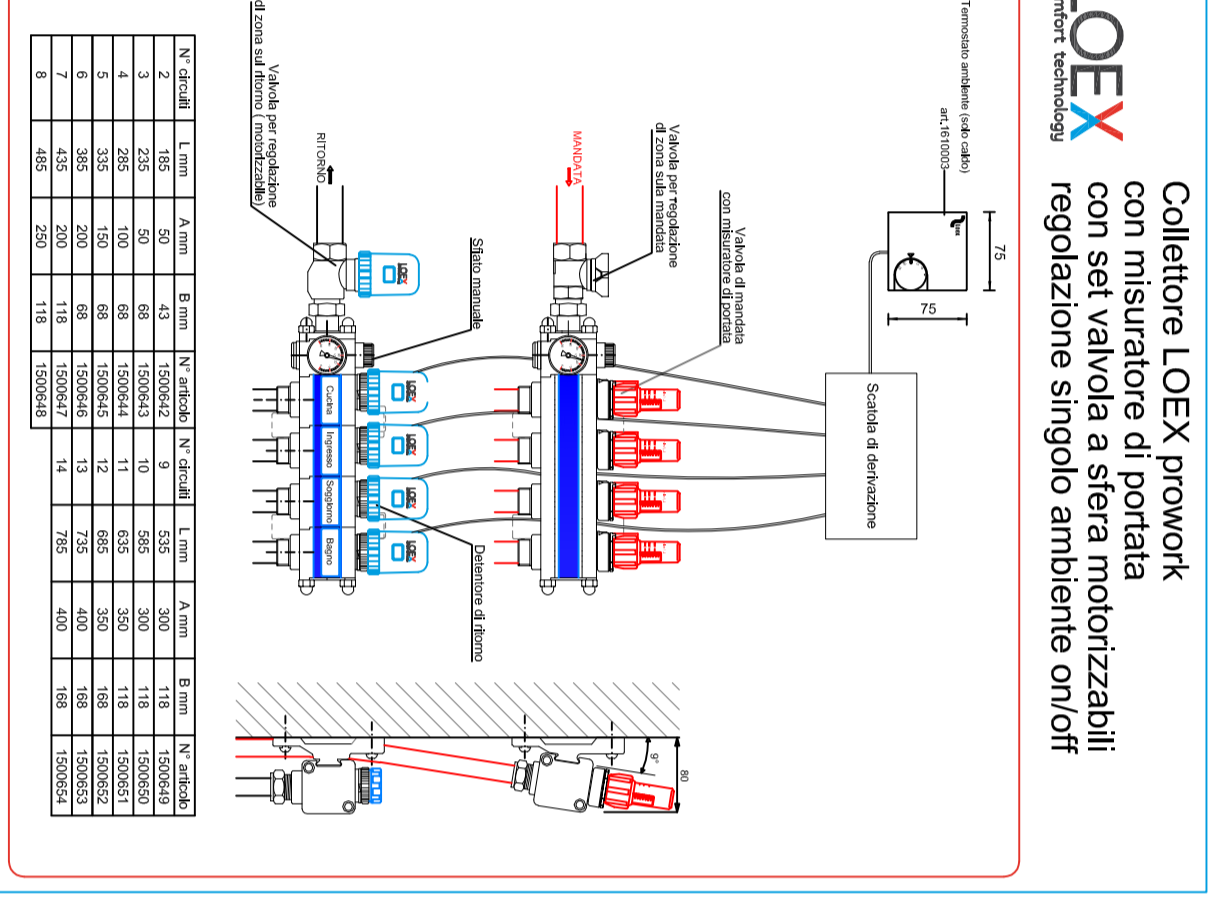


Collettore LOEX Home Three con servovalvole a sfera motorizzate per regolazione singolo ambiente ON/OFF

**QUINTO DI DILATAZIONE MASSETTO KNAUF NZS**

PRESSIONE DI UN PAVIMENTO IN RISCALDAMENTO A RADIATORI. LA DIMENSIONE DELLA CIRCUITAZIONE DEVE CONSENTIRE LA REALIZZAZIONE DELLA CIRCUITAZIONE CON UN RENDIMENTO SUFFICIENTEMENTE ALTO. LA DIMENSIONE DELLA CIRCUITAZIONE DEVE CONSENTIRE LA REALIZZAZIONE DELLA CIRCUITAZIONE CON UN RENDIMENTO SUFFICIENTEMENTE ALTO. LA DIMENSIONE DELLA CIRCUITAZIONE DEVE CONSENTIRE LA REALIZZAZIONE DELLA CIRCUITAZIONE CON UN RENDIMENTO SUFFICIENTEMENTE ALTO.

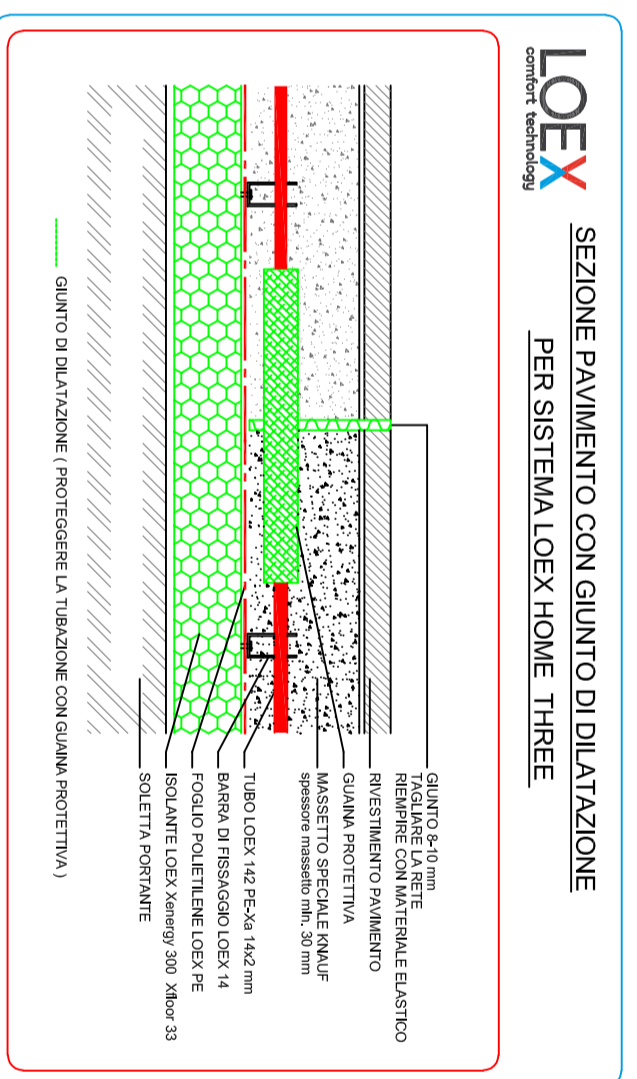


SEZIONE PAVIMENTO CON QUINTO DI DILATAZIONE PER SISTEMA LOEX HOME THREE

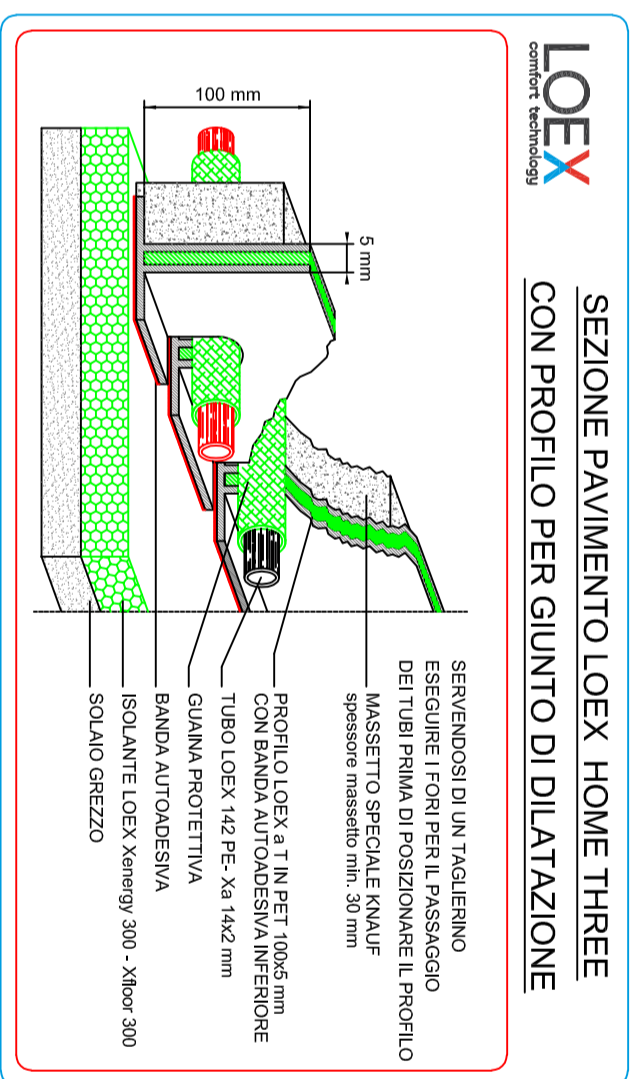


SEZIONE PAVIMENTO LOEX HOME THREE CON PROFILO PER QUINTO DI DILATAZIONE

**Systema LOEX Home Three**

Modello	Portata (l/h)	Pressione (mbar)
1	1170	200
2	1080	200
3	1030	200
4	1280	200

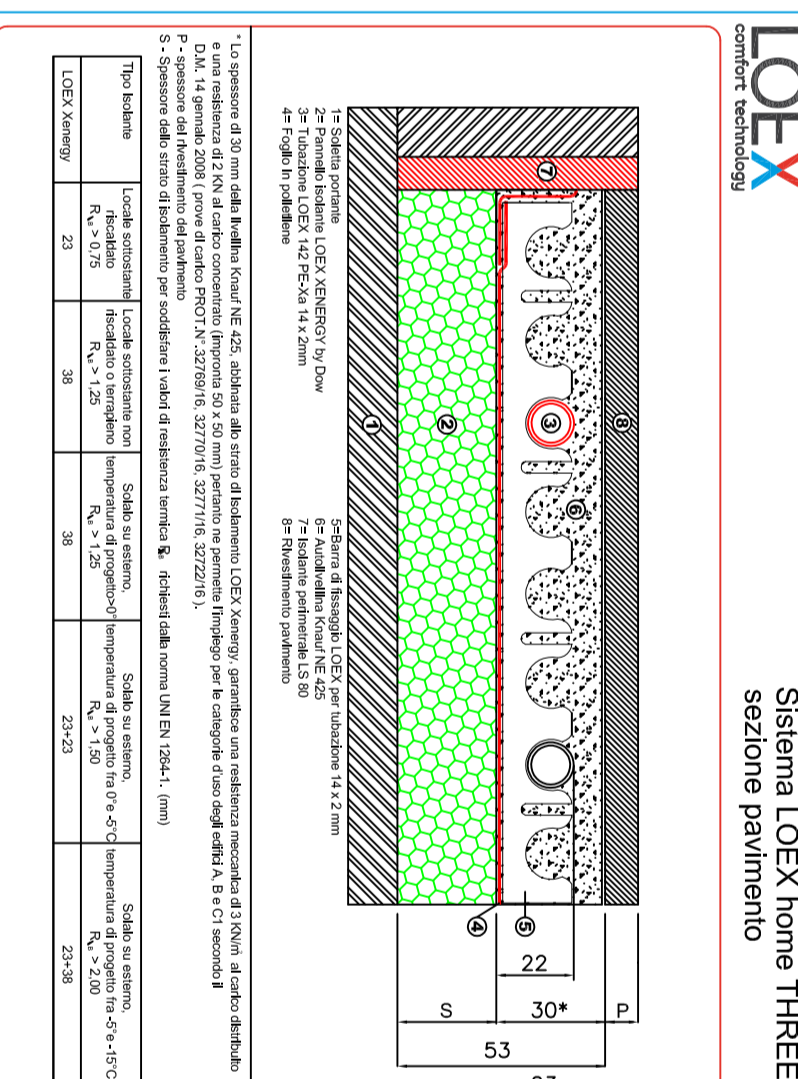

Systema LOEX Home Three sezione pavimento

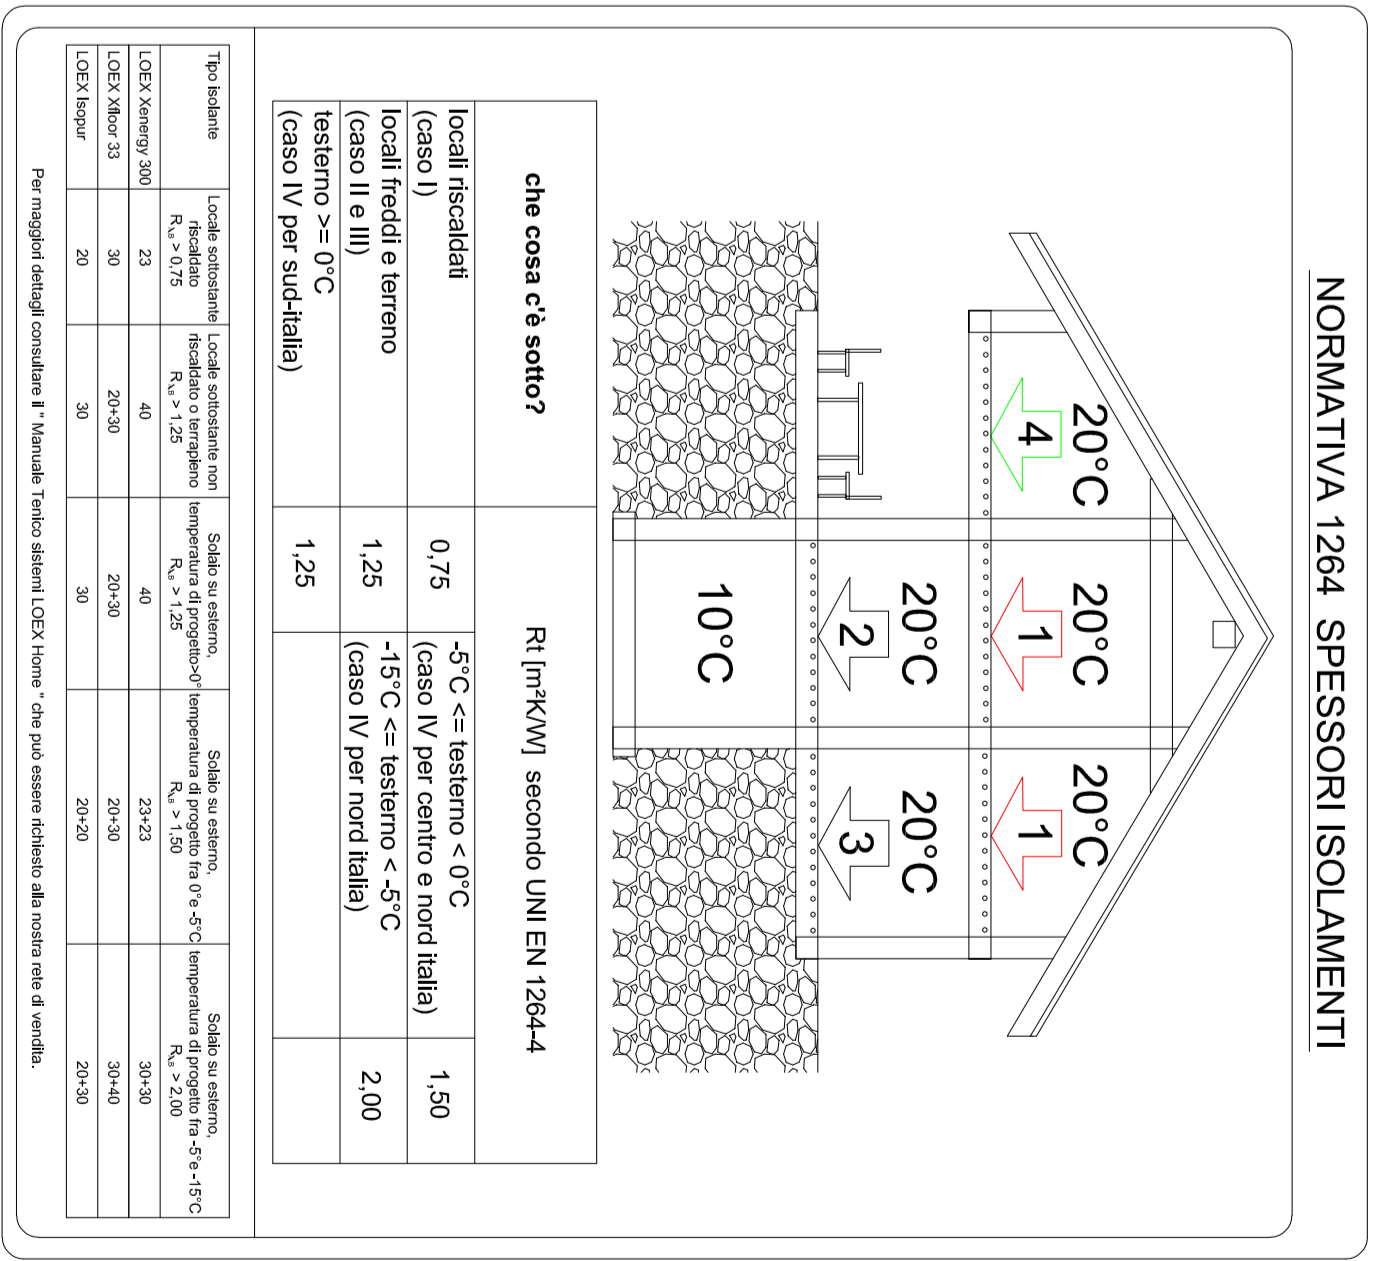

**Comune di Toano**  
 Provincia di Reggio Emilia  
 41021 Toano (MO)  
 Tel. 0522/801011 - Fax 0522/80542  
 protocollo@comune.toano.mo.it

**Studio Togninelli Ingegneria**  
 Ing. Gianluca Togninelli  
 Ing. Marco Ianelli Romoli  
 Via Bellova, 23  
 41021 Toano (MO) - Italia  
 Tel. 0522/801011 - Fax 0522/80542  
 info@studiotogninelli.it

**Realizzazione di nuova struttura sociale di comunità da adattare a centro socio riabilitativo semiresidenziale per disabili Etica e centro di lavoro occupazionale "Ladon"**  
 PARR M3C3 LINEA D'INTERVENTO 1.1.1  
 CUP: F75E22000300006

**ST**

**tabella di progetto: impianto termico pannello radiante piano terra**

**M4.1**

scala 1:100  
 data 00  
 data nov/2023