



PIANTA PIANO TERRA

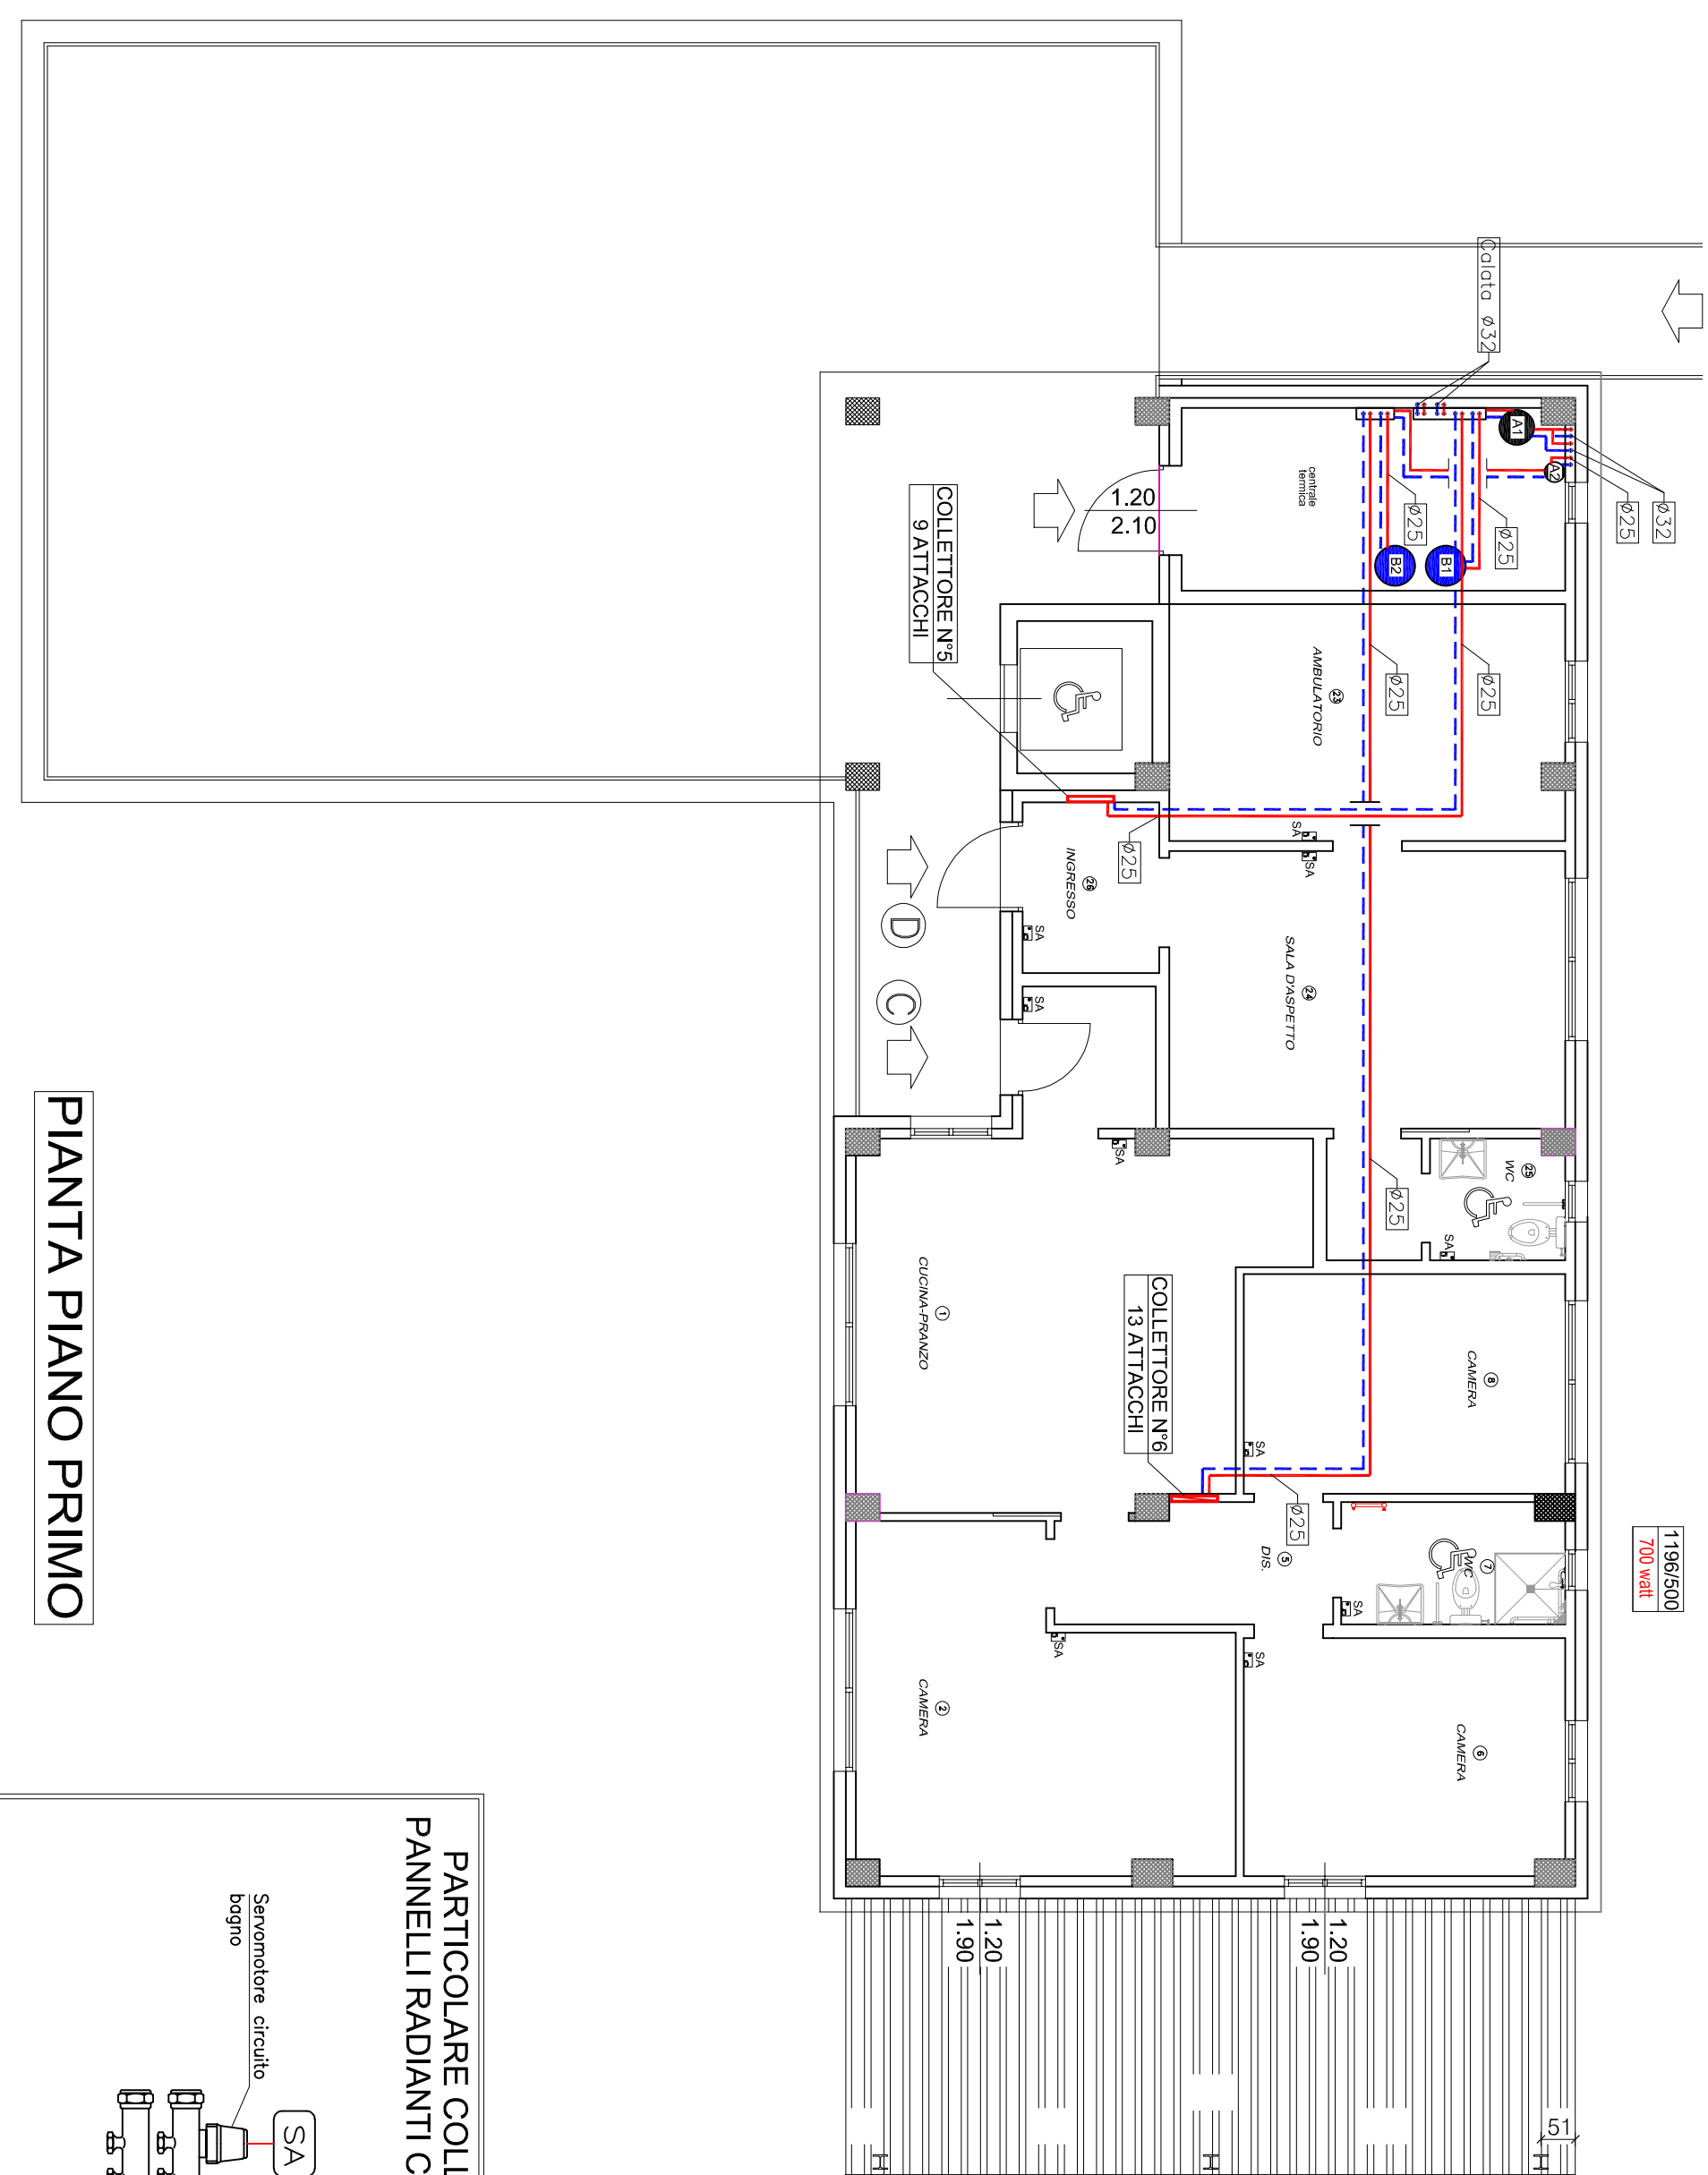

PIANTA PIANO PRIMO

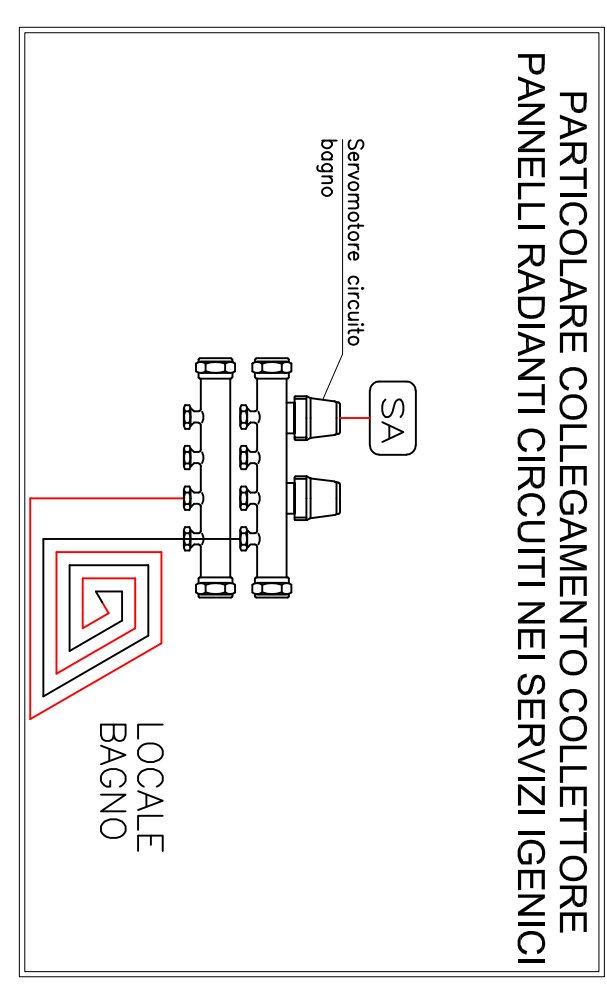

**LEGENDA MATERIALI**  
Disegnatori

<b>Rif. disegno</b>	ALTEZZA / LARGHEZZA
<b>CUCINA</b>	POTENZA RESISTENZA ELETTRICA
<b>TERZO</b>	TENO ARREDO MARCA "TRESAP" MODELLO "NUOVO ELETTRICO" COLORE RAL 9010 COMPLETO ACCESSORI DI STAFFAGGIO E REGOLATORE RESISTENZA COLLETTORI DI DISTRIBUZIONE PANNELLI RADIANTI COMPLETO DI VALVOLE DI SFUGO ARIA E CASSETTA DI CONTENIMENTO
<b>CITAB</b>	CRONOTERMOSTATO AMBIENTE CON PROGRAMMAZIONE SETTIMANALE
<b>SA 5<sup>te</sup></b>	SONDA TEMPERATURA AMBIENTE (FORNITA DELL'IMPIANTISTA ELETTRICO)
<b>UNITE</b>	UNITA' ESTERNA IN POMPA DI CALORE ARIA-AQUA MARCA "SAMSUNG" MODELLO "AET20BYVDE/ESU" FUNZIONANTE A GAS REFRIGERANTE R32 DIMENSIONI (Kwh) 1,270x4,50x1,07mm PESO 128Kg
<b>UNITE</b>	UNITA' ESTERNA IN POMPA DI CALORE ARIA-AQUA MARCA "SAMSUNG" MODELLO "AET20BYVDE/ESU" FUNZIONANTE A GAS REFRIGERANTE R32 DIMENSIONI (Kwh) 1,270x4,50x1,07mm PESO 128Kg
<b>UNITE</b>	POTENZA SONORA 59dB(A)
<b>UNITE</b>	ACCUMULATORE INERZIALE POMPA DI CALORE MARCA "CORADIAN" MODELLO "300T RESISTIT02" DIMENSIONI (Kwh) 1,270x4,50x1,07mm PESO 128Kg
<b>UNITE</b>	PUMPA PER POMPA DI CALORE MARCA "SAMSUNG" MODELLO "RAC-DSWP" DIMENSIONI (Kwh) 1,270x4,50x1,07mm PESO 128Kg
<b>UNITE</b>	TERMINO IN POLIURETANO SPRESSORE "Scom" COMPLETO DI ISOLAMENTO TERMICO IN EDI URETIANO (Kwh) 300x355mm COMPLETO DI ISOLAMENTO TERMICO
<b>UNITE</b>	DISTRIBUZIONE PRINCIPALE IN TUBO POLIPROPYLENE COIBENTATO
<b>UNITE</b>	TUBO IN PVC PER RETE SCARICO CONDENSA
<b>UNITE</b>	SCARICO CONDENSA SFONATO IN ACQUE BIANCHE

**NOTE**

- Le indicazioni dell'impianto di riscaldamento e idrico sanitario dovranno essere rispettate.
- Le posizioni dei termometri, dei collettori di distribuzione e le sonde "grate" dovranno essere indicate nel progetto.
- Affianco sono indicate le coordinate di installazione con le coordinate geografiche secondo DM 3/7/2008.
- Sono previsti i servizi di installazione ed allineamento di tutte le parti in "quasi collineare" con le coordinate geografiche.
- **N.B. LE SONDE AMBIENTE A SERVIZIO DEL PANNELLO RADIANTE DOVRANNO ESSERE FORNITE DALL'IMPIANTISTA ELETTRICO.**

**ISOLAMENTO DELLE RETI DI DISTRIBUZIONE DEL CALORE**

**REGOLI IMPIANTI TERMICI**

LA TABELLA RIPORTA LO SPESORE MINIMO DELL' ISOLANTE IN FUNZIONE DEL DIAMETRO DELLA TUBAZIONE E DEL LAMBDA DELL'ISOLANTE STESSO (ALLEGATO B DPR Nr. 412 DEL 26-08-1993)

Per valori di lambda diversi da quelli in tabella lo spessore minimo dell'isolante sarà:

- I materiali verticali dalle tubazioni devono essere posti all'interno dell'isolamento termico.
- Per tubazioni orizzontali il calcolo dell'isolamento termico dovrà essere fatto considerando il diametro "re" su scodi non riciccati.
- Per tubazioni orizzontali non riciccati il diametro "re" su scodi non riciccati gli spessori vanno moltiplicati per 0,3.

Conduttività termica (W/m°C)	Diametro esterno della tubazione (mm)									
	20	25	32	40	50	63	75	90	110	133
0,038	13	19	26	33	37	40	44	48	52	56
0,032	14	21	29	36	40	44	48	52	56	60
0,024	15	23	31	39	43	47	51	55	59	63
0,018	17	25	34	43	47	51	55	59	63	67
0,014	18	28	37	46	50	54	58	62	66	70
0,011	20	30	40	50	54	58	62	66	70	74
0,008	22	32	43	54	59	63	67	71	75	79
0,006	24	35	46	58	63	67	71	75	79	83
0,004	26	38	50	62	67	71	75	79	83	87
0,003	28	41	54	66	71	75	79	83	87	91
0,002	30	44	58	71	76	80	84	88	92	96

**Comune di Toano**  
Provincia di Reggio Emilia

com. Toano 05  
42010 Toano (RE) tel. 0522/895842  
provincia@comune.toano.re.it

**Studio Togninelli Ingegneria**  
ing. Gianluca Togninelli  
ing. Marco Felici Romeli

realizzazione di nuova struttura sociale di comunità da adibire a centro socio riabilitativo semiresidenziale per disabili "Ertica" e centro di terapia occupazionale "Labor"

PIRE M3C3 LINEA DI INTERVENTO 1.1.1  
CUP: F75E22003000006

cod. protocollo pratica 26227018

Comune di Toano

RIP è responsabile del servizio geoinf. Ertica Bandi

ing. Gianluca Togninelli

progettista, incaricato tecnico

Per: Ing. Alessandro Luca

tabella di progetto: impianto termico distribuzione principale

**M3**

scala 1:100

00 nov/2023